設計書No: 025120010000070231 道路課

令和 7 年	審査	検算	設計					
事業名	道路メンテナンス事業				1			
工事名	道保No.2-2 橋梁補修工事							
路線名	市道 中央2-101、中央2-287号線外	施工場所	福井市 大宮3丁目、文京2丁目 地係					
河川名	印度 中央2-101、中央2-207与脉外	施工期間	~ 令和 8年 2月13日					
設計工事費	0 601 000 Ш	工事価格	8,810,000 円					
以川上尹貝	9,691,000 円	消費税相当額	881,000 円					
	工事概要							

### 中央2-101-大宮3

工事施工延長 L=2.59m(橋長L=2.59m、幅員W=9.20m)

断面修復工 N=1橋 表面保護工 A=13.0m2

中央2-287-大宮3-002

工事施工延長 L=2.50m(橋長L=2.50m、幅員W=7.90m)

断面修復工 N=1橋 表面保護工 A=10.0m2

中央2-307-文京2

工事施工延長 L=3.00m(橋長L=3.00m、幅員W=8.60m)

断面修復工 N=1橋 表面保護工 A=13.0m2 路側防護柵工 L= 4.2m

道保No.2-2 橋梁補修工事 福井市

事	業費総括	表	設	計条件等
費目		金額		設計条件
工事価格	(	8,810,000 円	適用単価	令和 7年 8月 福井・坂井
(工事価格×請負率)	(	)	適   用   経   費     適   用   歩   掛	令和 7年度 7月 国土交通省 土木工事 令和 7年度 8月
消費税相当額	(	) 881,000 円	工種	橋梁保全工事
請負工事費	(	)	施 工 地 域 ・ 工 事 場 所 現 場 環 境 改 善	市街地(DID補正)(1) 計上しない
設計工事費	(	) 9,691,000 円	前   払  率	35%を超え40%以下
			契   約   保   証     積   雪   寒   冷   地   域	する なし
			週 休 2 日 の 施 工	完全週休2日(土日)
			緊 急 工 事	通常
	その他			予 算 実 行
建設業の種類		とび・土工・コンクリート	当 初 設 計 額	
建設リサイクル法		対象	当 初 請 負 額	
			今 回 精 算 見 込 額	

# 中央2-101-大宮3 補修一般図

# 平面図 側面図 橋長 2590 橋長 2590 床版 断面修復工(添え筋) 表面含浸工 水切り設置工 (A1) (A2) 断面図 9244(CL中心) 8684(CL中心) 床版 断面修復工(添え筋) 流向 補修項目 適用箇所 断面修復工(添え筋) 床版 表面保護工 床版 水切り設置工 床版 橋梁諸元 橋 長 2.59 m 員 9.20 m 荷 重 不明 上部工形式 RC単純床版橋 下部工形式 重力式橋台\*2 架橋年月 不明適用示方書 不明 補強補修履歴 不明 橋梁諸元、断面寸法等は、既存資料、現地調査等による。 (A2)

### 工事概要

中央2-101-大宮3 工事施工延長 L=2.59m(橋長L=2.59m、幅員W=9.20m)


断面修復工 N=1橋 表面保護工 V=13.0m2

中央2-287-大宮3-002 工事施工延長 L=2.50m(橋長L=2.50m、幅員W=7.90m)

断面修復工 V=1橋 表面保護工 V=10.0m2


中央2-307-文京2 工事施工延長 L=3.00m(橋長L=3.00m、幅員W=8.60m) 断面修復工 V=1橋 表面保護工 V=13.0m2 路側防護柵工 L= 4.2m



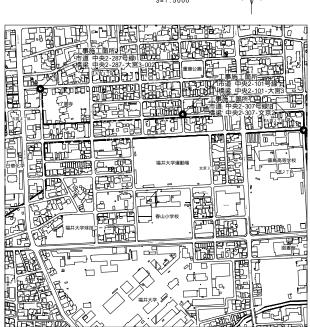


工事名	道保 2-2 橋梁補修工事						
工事場所	福井市 大宮	福井市 大宮3丁目、文京2丁目 地係					
図面名	位置図・中央	₹2-101-大宮3	3 補修一般図				
施工年度	令和7年度	作成年月日					
縮尺	図示	図面番号	1 / 7				
路線名	市道 中央	2-101、中央2	?-287号線外				
会社名							
事業者名	福井	‡市建設部道路	洛課				

# 中央2-101-大宮3 コンクリート補修図

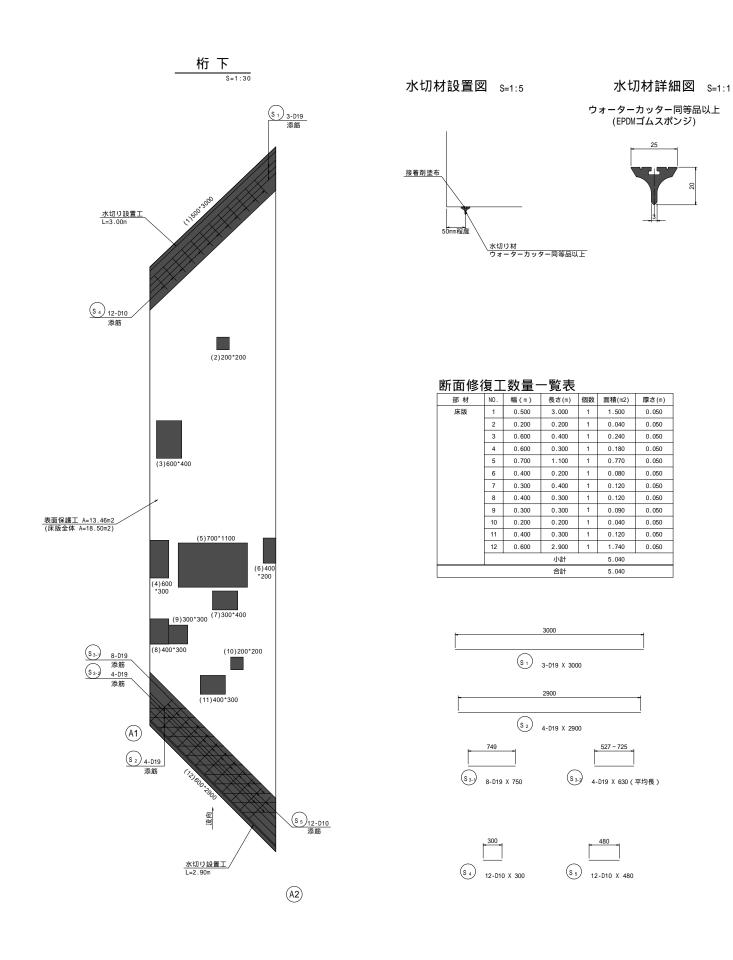

### 断面修復工(参考)


左官工法

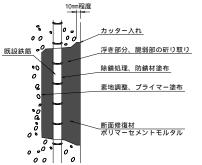

注記)
- 補修範囲に10mm程度カッターを入れてから施工すること。
- 断面修復は、脆弱部をたたき落とした上で実施すること。
- 断面修復の際は、鉄筋に防錆処理を施すこと。(鉄筋が露出している場合)
- はつり涙ざが大きく50mm程度以上の厚塗りとなる場合には、多層塗りとすることを基本とする。
- かぶり厚が十分確保できない場合は、補修材を盛ること。
- 断面修復箇所及び数量は、現地にて確認すること。
- 補修箇所の確認に際しては全面打音調査を行うこと。
- 付着強度1.5N/mm2以上

### 表面含侵工詳細図(参考)

### けい酸ナトリウム系

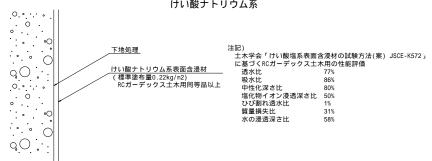

種 別	径	長さ	本 数	単位質量	一本当り質量	質 量	摘要
		(mm)		(kg/m)	(kg/本)	(kg)	
S 1	D19	3000	3	2.25	6.75	20	
S 2	D19	2900	4	2.25	6.53	26	
S 3-1	D19	750	8	2.25	1.69	14	
S 3-2	D19	630	4	2.25	1.42	6	(平均長
S 4	D10	300	12	0.56	0.17	2	SD295
S 5	D10	480	12	0.56	0.27	4	SD295
		合 計 D19		66 kg			
D10 6 kg							
		総質量		72 kg			


特記なき鉄筋は全てSD345とする。

注記) 1.施工前には現地調査を行い、補修図と照合を行うこと。


工事名	道保	道保 2-2 橋梁補修工事						
工事場所	福井市 大宮	福井市 大宮3丁目、文京2丁目 地係						
図面名	中央2-10	中央2-101-大宮3 コンクリート補修図						
施工年度	令和7年度	作成年月日						
縮尺	図示	図示 図面番号						
路線名		•						
会社名	市道 中央2-101、中央2-287号線外							
事業者名	福井	‡市建設部道路	路課					

# 中央2-287-大宮3-002 補修一般図


<u>平面図</u> S=1:30

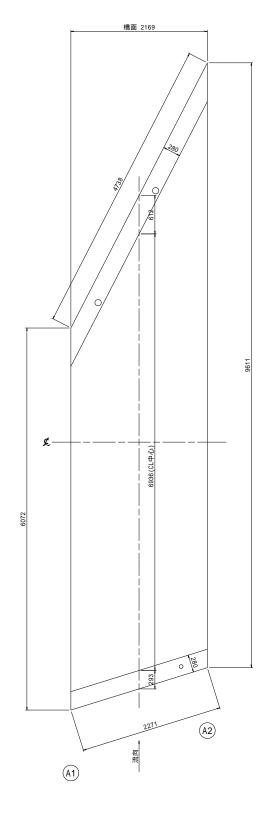

<u>側面図</u>

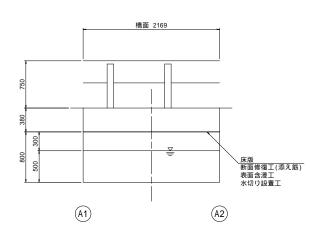

斯面図 S=1:30

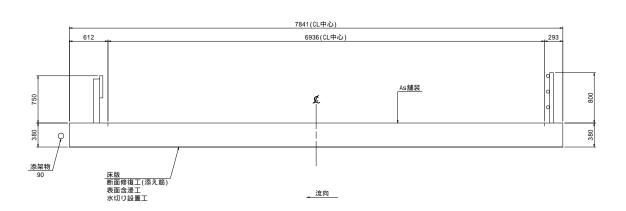

## 補修項目

110 12 - 7 1	
補修工種	適用箇所
断面修復工(添え筋-舗装はつり)	床版
表面保護工	床版
水切り設置工	床版

## 橋梁諸元

110) // 11	<b>ロ</b> ノ U	
橋	長	2.50 m
幅	員	7.90 m
荷	重	不明
上部工	形式	RC単純床版橋
下部工	形式	重力式橋台*2
架 橋:	年月	不明
適用示	方 書	不明
補強補作	多履歴	不明

橋梁諸元、断面寸法等は、既存資料、現地調査等による。

工事名	道保 2-2 橋梁補修工事						
工事場所	福井市 大宮3丁目、文京2丁目 地係						
図面名	中央2-287-大宮3-002 補修一般図						
施工年度	令和7年度	作成年月日					
縮尺	図示	図面番号	3 / 7				
路線名							
会社名	市道 中央2-101、中央2-287号線外						
事業者名	福井	井市建設部道路	洛課				

# 中央2-287-大宮3-002 コンクリート補修図

桁下 S=1:30

# 水切り設置工 L=3.93m (5)200 \*200\*2 断面修復工(舗装直下) 注記2 (14)300\*300 \*t100 S<sub>1</sub> 4-D16 添筋 表面保護工 A=10.67m2 / (床版全体 A=13.57m2) (8)100\*300 <u>水切り設置工</u> L=1.90m (A2) (A1)

## 断面修復工(参考)


左官工法

# 水切材設置図 S=1:5

# 水切材詳細図 S=1:1

ウォーターカッター同等品以上 (EPDMゴムスポンジ)




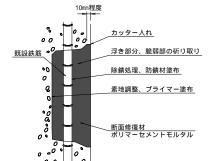


## 表面含侵工詳細図(参考)

# 断面修復工数量一覧表

部 材	NO.	幅(m)	長さ(m)	個数	面積(m2)	厚さ(m)
床版	1	0.100	0.100	1	0.010	0.050
	2	0.100	0.150	1	0.015	0.050
	3	0.300	0.400	1	0.120	0.050
	4	0.300	0.100	1	0.030	0.050
	5	0.200	0.200	2	0.080	0.050
	6	0.800	0.700	1	0.560	0.200
	7	0.800	0.800	1	0.640	0.050
	8	0.100	0.300	1	0.030	0.050
	9	0.300	0.700	1	0.210	0.050
	10	0.500	0.400	1	0.200	0.050
	11	0.200	0.500	1	0.100	0.050
	12	0.500	0.500	1	0.250	0.050
	13	0.300	1.900	1	0.570	0.050
	14	0.300	0.300	1	0.570	0.100
			小計		2.905	
			合計		2.905	

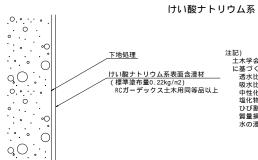

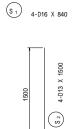


鉃	筋質量	量表					
種別	径	長さ	本 数	単位質量	一本当り質量	質 量	摘要
		(mm)		(kg/m)	(kg/本)	(kg)	
S 1	D16	840	4	1.56	1.31	5	
S 2	D13	1500	4	0.995	1.49	6	1
						11	
		合 計 D16		5 kg			
		D13		6 kg			
		総質量		11 kg			

特記なき鉄筋は全てSD345とする。

- 1.施工前には現地調査を行い、補修図と照合を行うこと。 2.原則として桁下から断面修復を行うものとするが、 施工が困難と判断された場合は監督職員との協議の上、 橋面からの施工を検討すること。

工事名	道保	道保 2-2 橋梁補修工事					
工事場所	福井市 大宮	福井市 大宮3丁目、文京2丁目 地係					
図面名	中央2-287-	中央2-287-大宮3-002 コンクリート補修図					
施工年度	令和7年度	作成年月日					
縮尺	図示	図面番号	4 / 7				
路線名							
会社名	市道 中央2-101、中央2-287号線外						
事業者名	福井	中市建設部道路	洛課				


# 中央2-307-文京2 補修一般図

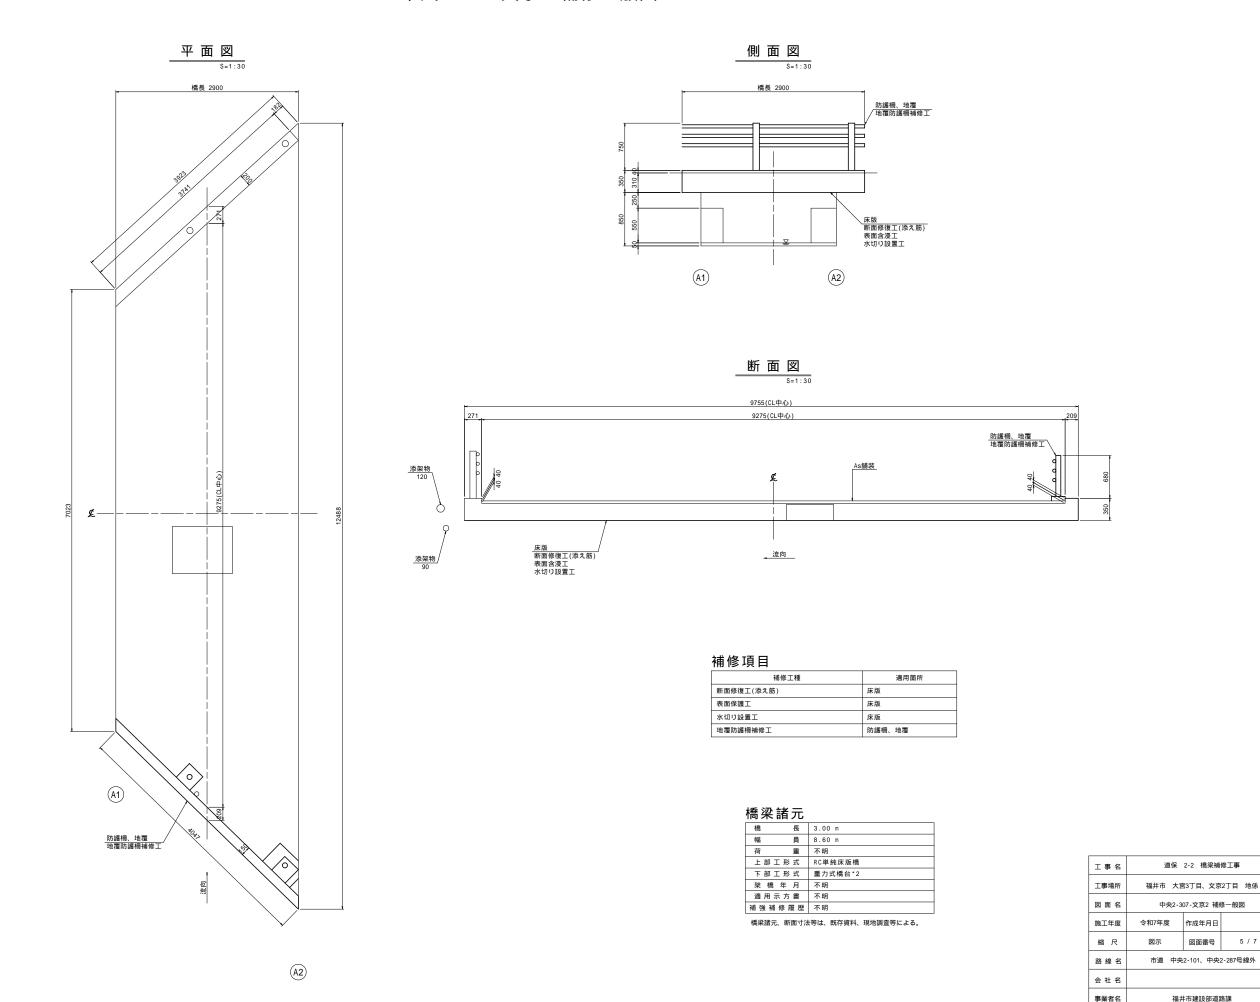

図面番号 5 / 7

# 中央2-307-文京2 コンクリート補修図




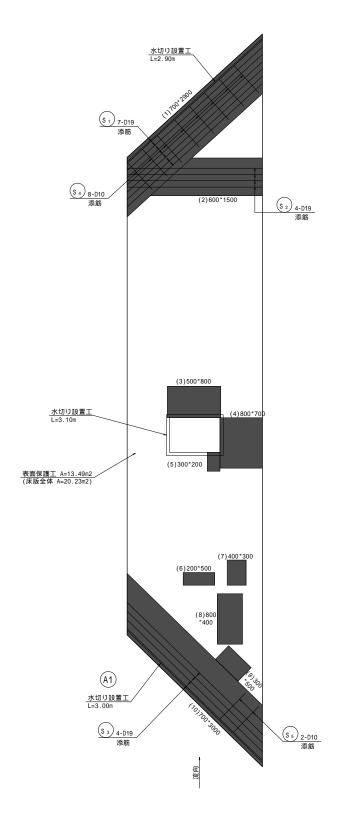

水切材設置図 S=1:5

## 水切材詳細図 S=1:1

ウォーターカッター同等品以上 (EPDMゴムスポンジ)

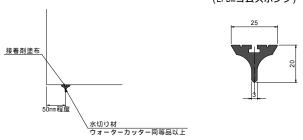


# 断而修復工数量—警夷

图 图形1	友丄	_奴里_	- 見衣			
部 材	NO.	幅(m)	長さ(m)	個数	面積(m2)	厚さ(m)
床版	1	0.700	2.900	1	2.030	0.050
	2	0.600	1.500	1	0.900	0.050
	3	0.500	0.800	1	0.400	0.050
	4	0.800	0.700	1	0.560	0.050
	5	0.300	0.200	1	0.060	0.050
	6	0.200	0.500	1	0.100	0.050
	7	0.400	0.300	1	0.120	0.050
	8	0.800	0.400	1	0.320	0.050
	9	0.300	0.500	1	0.150	0.050
	10	0.700	3.000	1	2.100	0.050
			小計		6.740	
			合計		6.740	

# S<sub>1</sub> 7-D19 X 2900 (S<sub>2</sub>) 4-D19 X 2150 S 3 4-D19 X 3000


## 断面修復工(参考)

左官工法

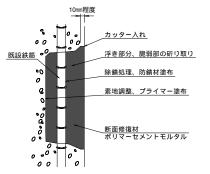

## 表面含侵工詳細図(参考)

### けい酸ナトリウム系

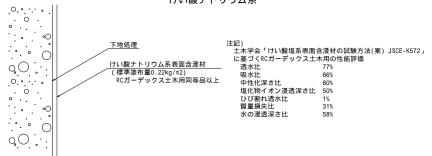

# **姓**ロ

種別	径	長	à	本 数	単位質量	一本当り質量	質 量	摘	要
		(m	m)		(kg/m)	(kg/本)	(kg)		
S 1	D19		2900	7	2.25	6.53	46		
S 2	D19		2150	4	2.25	4.84	19		
S 3	D19		3000	4	2.25	6.75	27		
S 4	D10		580	8	0.56	0.32	3	<u> </u>	SD2
S 5	D10		580	2	0.56	0.32	1		SD2
							96		
		合 計	D19		92 kg				
			D10		4 kg	SD295			
		総質量			96 kg				

特記なき鉄筋は全てSD345とする。


工事名	道保 2-2 橋梁補修工事 福井市 大宮3丁目、文京2丁目 地係					
工事場所						
図面名	中央2-307-文京2 コンケリート補修図					
施工年度	令和7年度	作成年月日				
縮尺	図示	図面番号	6 / 7			
路線名	市道 中央2-101、中央2-287号線外					
会社名						

福井市建設部道路課

事業者名


注記) 1.施工前には現地調査を行い、補修図と照合を行うこと。

# 中央2-307-文京2 地覆防護柵補修図

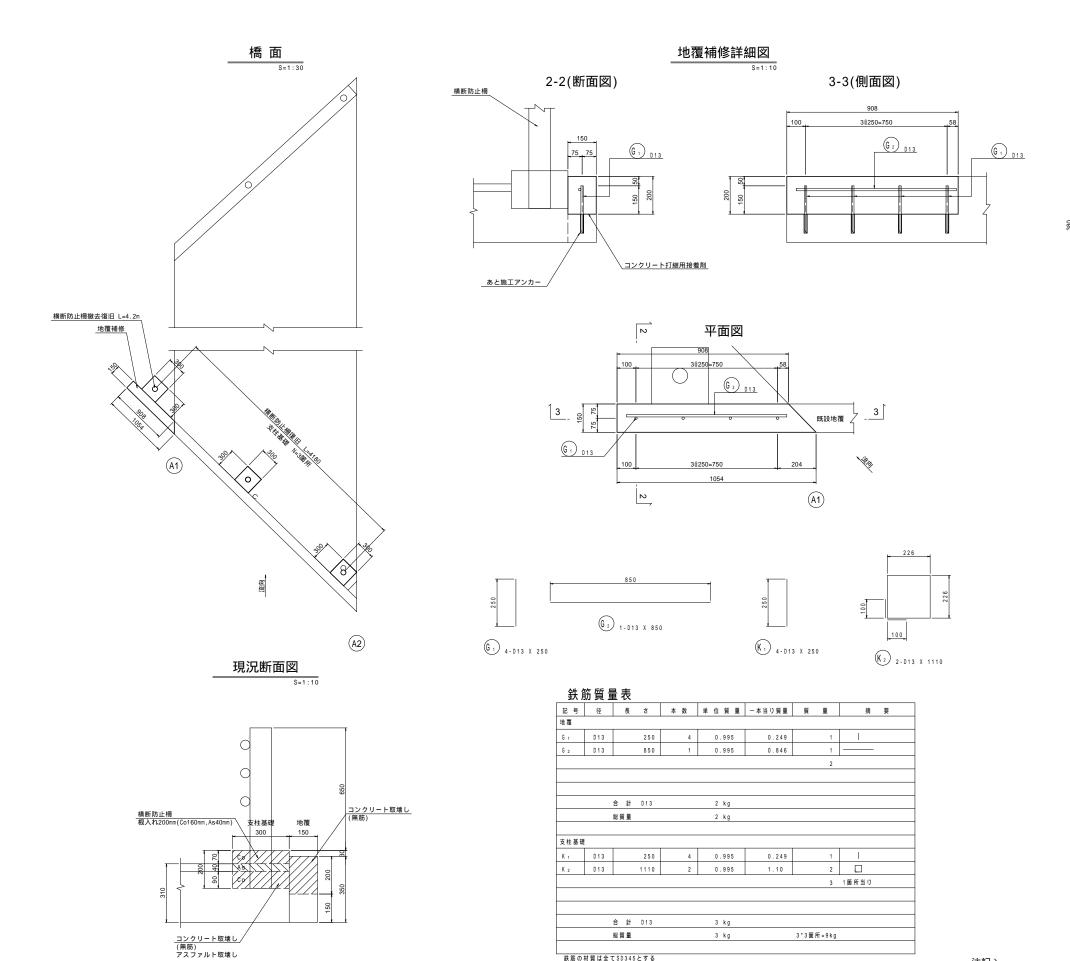


鉄筋の材質は全てSD345とする


# 防護柵基礎補修詳細図

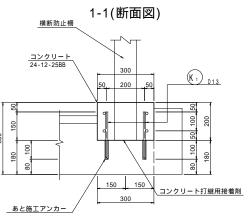

平面図

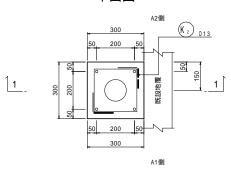

## あと施工アンカー

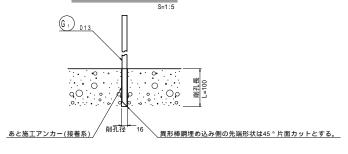

	工事名	道保 2-2 橋梁補修工事					
工事場所 福井市 大宮3丁目、文京2丁目 均							
	図面名	中央2-307-文京2 地覆防護柵補修図					
	施工年度	令和7年度	作成年月日				
	縮尺	図示	図面番号	7 / 7			
	路線名	市道 中央2-101、中央2-287号線外					
	会社名						
	事業者名 福井市建設部道路課						

注記) 1.施工前には現地調査を行い、補修図と照合を行うこと。



# 位置図

# 工事概要

中央2-101-大宮3

工事施工延長 L=2.59m(橋長L=2.59m、幅員W=9.20m)

断面修復工 N=1橋 表面保護工 V=13.0m2

中央2-287-大宮3-002

工事施工延長 L=2.50m(橋長L=2.50m、幅員W=7.90m)

断面修復工 V=1橋 表面保護工 V=10.0m2

中央2-307-文京2

工事施工延長 L=3.00m(橋長L=3.00m、幅員W=8.60m)

断面修復工 V=1橋 表面保護工 V=13.0m2 路側防護柵工 L= 4.2m